



# COMUNE DI FANO

Provincia di Pesaro-Urbino

## COMPARTO RESIDENZIALE DI RICUCITURA URBANA VIA GUINIZZELLI - ST2\_P16

### COMMITTENTI:

**Bajocchi Giancarla Bertulli Graziella**  
**Bertulli Giovanna Bertulli Paolo Bertulli Luigi**

### PROGETTAZIONE CIVILE E INDUSTRIALE



**Dot. Ing. Aldo Natalucci**  
 P.IVA 0134686 0428 C.F. N.T. LDA 62025 DMSB ORDINE ING. PROV. ANCONA N° 1532  
 e-mail [ing.aldo.natalucci@gmail.com](mailto:ing.aldo.natalucci@gmail.com) - cell. 32849030805

### PROGETTAZIONE ARCHITETTONICA E URBANISTICA

**Dot. Arch. Luciano Di Loro**  
 P.IVA 01431188411 C.F. RLRL LON 67E30 DMSBZ ORDINE ARCHITETTI PPC DI PESARO-URBINO N° 349  
 e-mail [studiodioro@libero.it](mailto:studiodioro@libero.it) - cell. 338-1941103

COLLABORATORE: **Geom. Jacopo Giacometti**


ELABORATO **TIPOLOGIE EDILIZIE LOTTO 2 - n° 2 U.I.**  
 Residenze private U.I. 1

LE TIPOLOGIE DEGLI ALLOGGI RAPPRESENTATE SONO PURAMENTE INDICATIVE. POTRA' ESSERE PREVISTO IN ALTERNATIVA UN UNICO ALLOGGIO E MODIFICA DELLA SUL NEL RISPETTO DI QUELLA TOTALE RIPORTATA NELLA SCHEDA PROGETTO E DEGLI STANDARD CALCOLATI


<b>TAVOLA</b>	<b>SCALA</b>	1:200
	<b>7b</b>	

### VERIFICA INDICE DI PERMEABILITA' (IPE)


CALCOLO IPE DA PRG	=	20% SF
SF (Superficie Fondiaria)	=	mq. 583,45
Superficie permeabile richiesta	=	mq. 116,69
CALCOLO IPE DA PROGETTO NON VINCOLANTE		
SF (Superficie Fondiaria)	=	mq. 583,45
Superficie permeabile	=	mq. 142,64
Superficie non permeabile	=	mq. 440,81
		mq. 142,64 > mq. 116,69

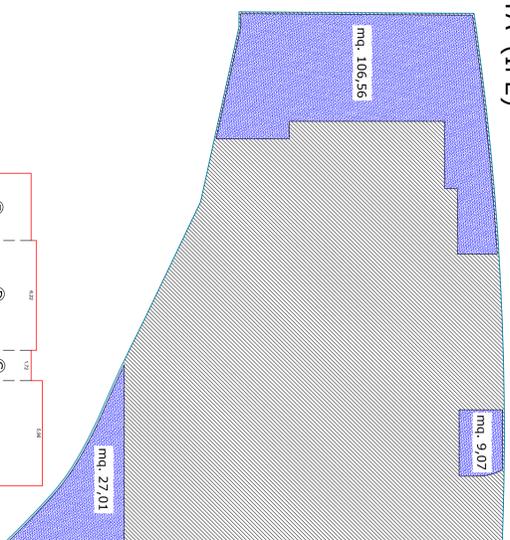


PIANO TERRA	
A 6,98 x 5,96 =	mq. 41,60
B 4,07 x 4,40 =	mq. 17,90
C 6,35 x 1,72 =	mq. 10,92
D 6,22 x 4,69 =	mq. 29,17
E 6,22 x 2,18 =	mq. 13,55
F 3,81 x 4,40 =	mq. 16,76
totale	mq. 129,90
TOTALE SUL NON VINCOLANTE	
	mq. 259,80
	mq. 259,80 < mq. 260,00

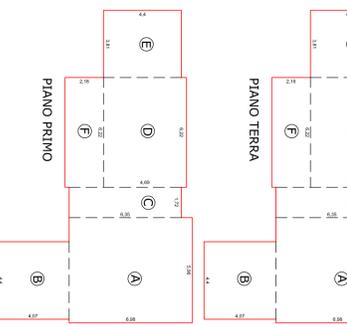

PIANTA PIANO INTERRATO

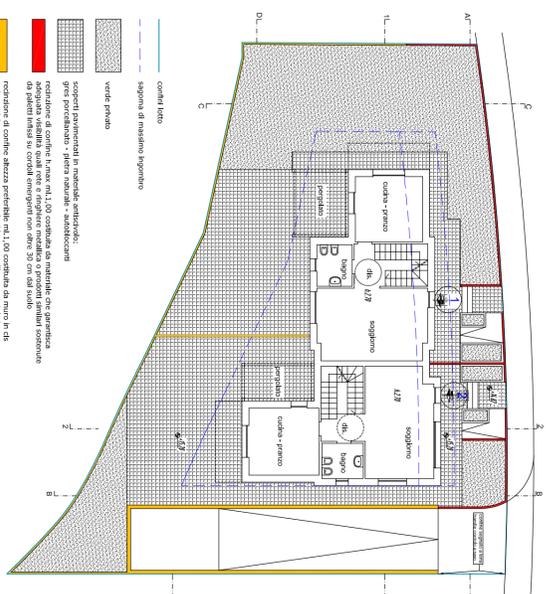


PIANTA PIANO TERRA

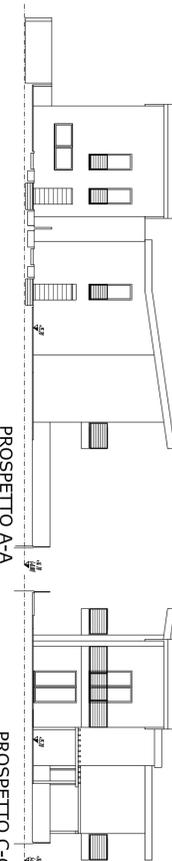


PROSPETTO A-A

PROSPETTO C-C

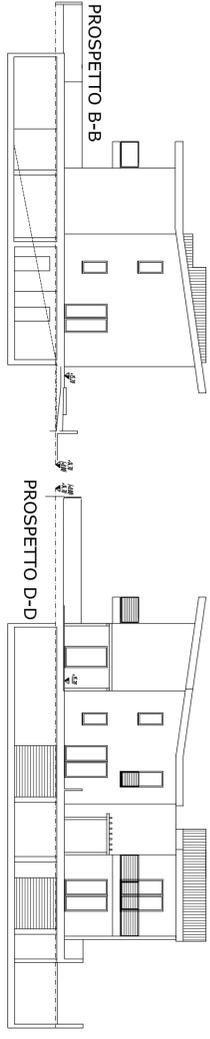

SAGOMA MASSIMO INGOMBRO - ALTEZZA MASSIMA EDIFICIO  
 DEROGA DISTANZE DAI CONTINI (ml. 5,00)

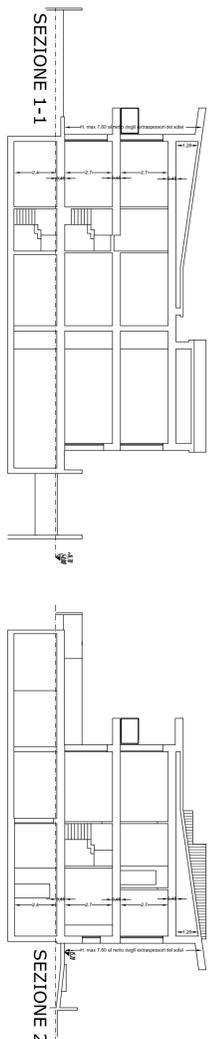

SEZIONE 1-1

SEZIONE 2-2


### VERIFICA SUPERFICIE PARCHEGGI PRIVATI

perimetro superficie parcheggio privato

<b>SUPERFICIE MINIMA RICHIESTA</b>	1mq/10mc
Legge n°122 del 2 marzo 1989	mq. 780
Volume totale di progetto	mq. 78
Superficie minima di parcheggio richiesta	mq. 78
numero minimo parcheggi richiesta da PRG n° 4	


VOLUME DI PROGETTO	
PIANO TERRA	mq. 130,00 x 3,00mq.(h)
PIANO PRIMO	mq. 130,00 x 3,00mq.(h)
TOTALE	= mc. 390,00
	= mc. 390,00

<b>SUPERFICIE DI PROGETTO</b>	
PIANO INTERRATO	A 5,00x3,70 =mq.18,50 F 3,87x5,07 =mq.19,62
	B 10,47x6,42 =mq.67,21 G 2,51x4,86 =mq.12,19
	C 6,39x2,46 =mq.15,71 H 5,75x4,01 =mq. 5,80
	D 4,08x8,48/2=mq.17,29 L 6,04x0,48 =mq. 2,90
	E 6,16x6,02 =mq.37,08 M 5,56x3,33 =mq. 18,53
TOTALE	=mq. 233,70
	mq. 233,70 > mq. 78,00

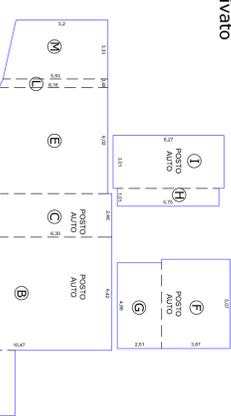

PIANTA PIANO INTERRATO

### MATERIALI TIPO INDICAZIONI NON VINCOLANTI

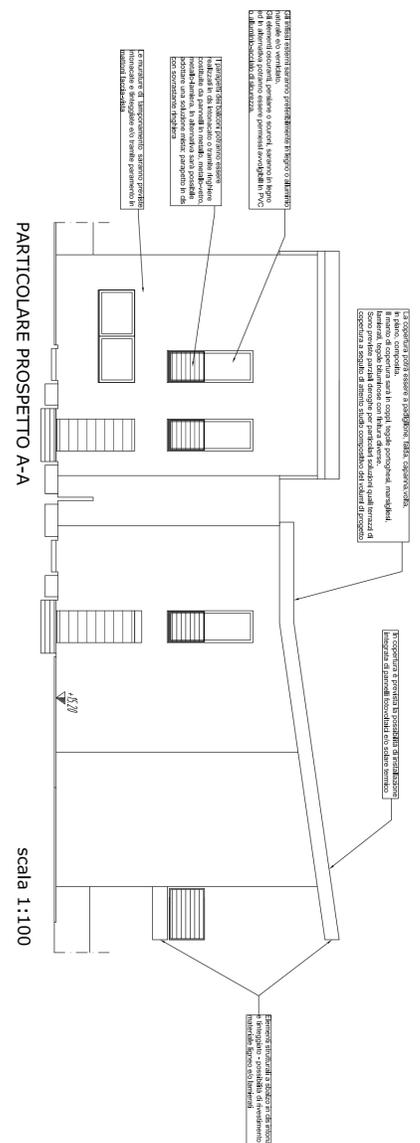

PARTICOLARE PROSPETTO A-A

scala 1:100